


配电箱系统图

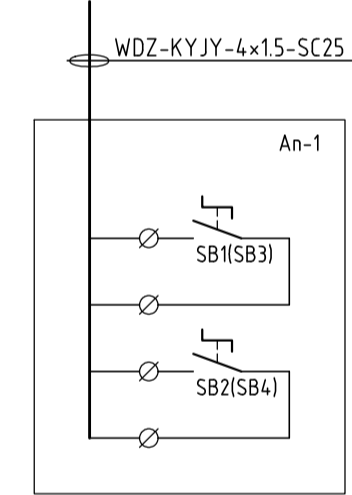

序号	符号	名称	规格型号	数量	备注
2	SB3,4	绿色按钮	CJK22-22P	2	红色
1	SB1,2	红色按钮	CJK22-22P	2	红色

注: 本报警按钮安装在报警按钮柜内, 报警按钮安装在报警按钮柜内。

按钮控制箱系统图

注: 本报警按钮安装在报警按钮柜内, 报警按钮安装在报警按钮柜内。

低压配电柜系统图



建设单位	南京鼓楼医院	
项目名称	南京鼓楼医院新建设计发热门诊及发热门诊	
子项名称		
图名	配电系统图	
出图日期	修改版本	
	图纸编号	电施-02



负一层配电间设备投影

动力平面图 1:100


建设单位	南京鼓楼医院	
项目名称	南鼓楼配电房建设设计含设备安装及电缆设计	
子项名称		
图名	动力平面图	
出图日期	修改版本	
	图纸编号	电施-03

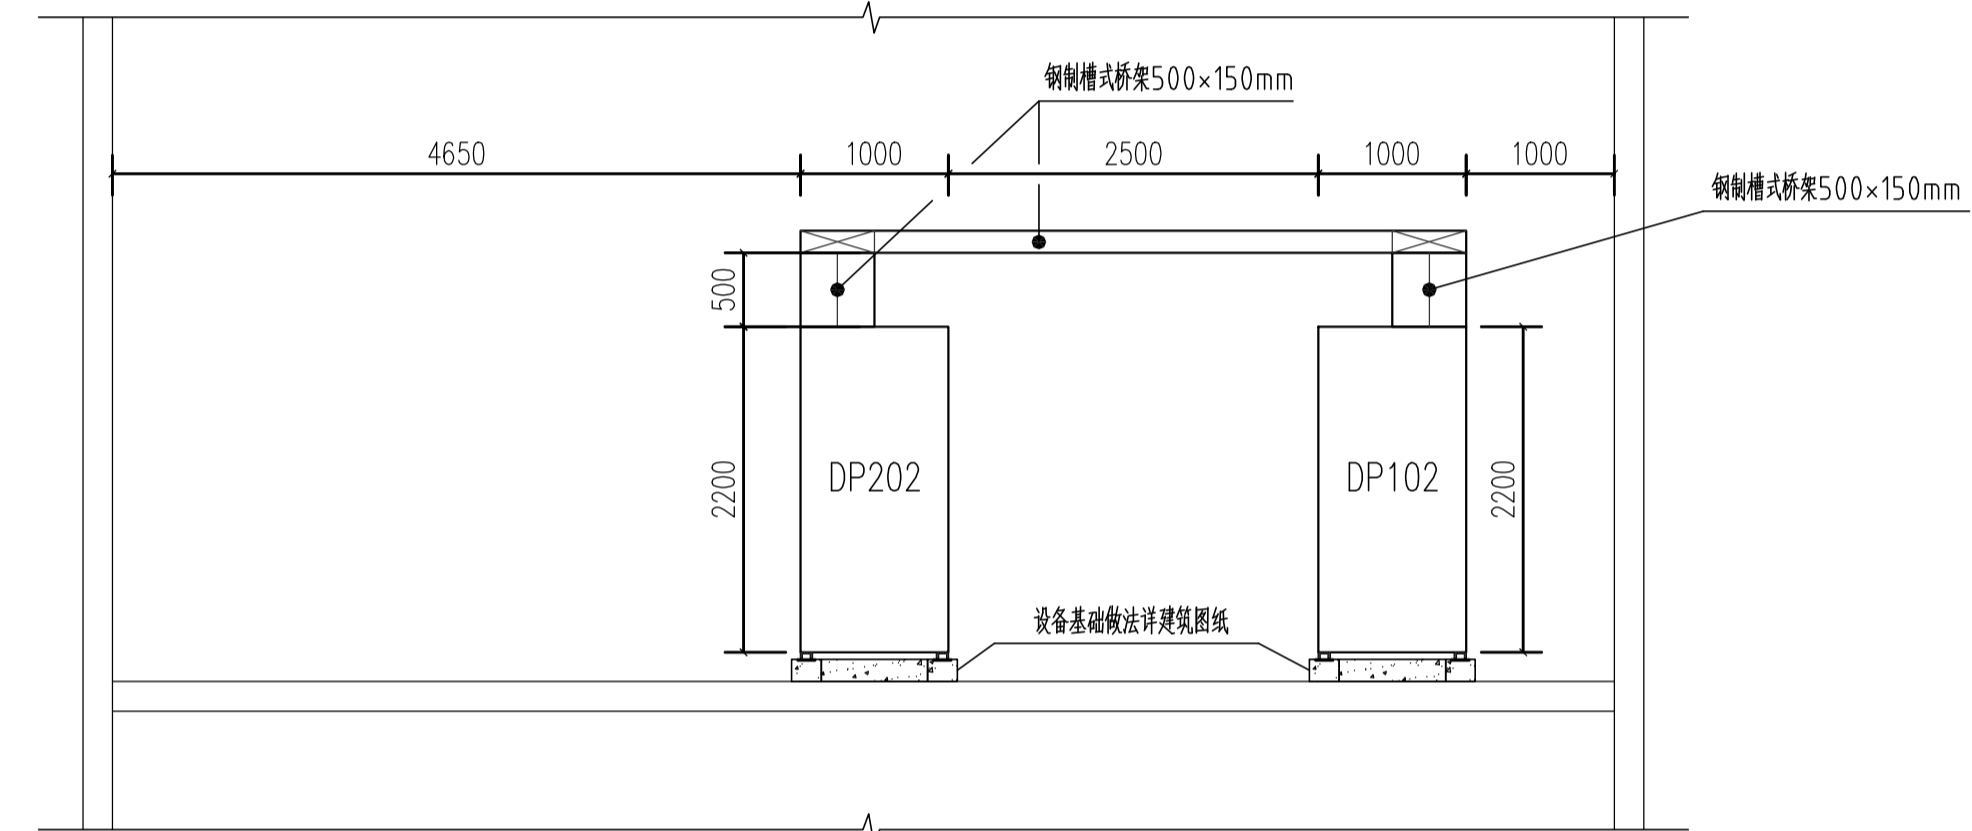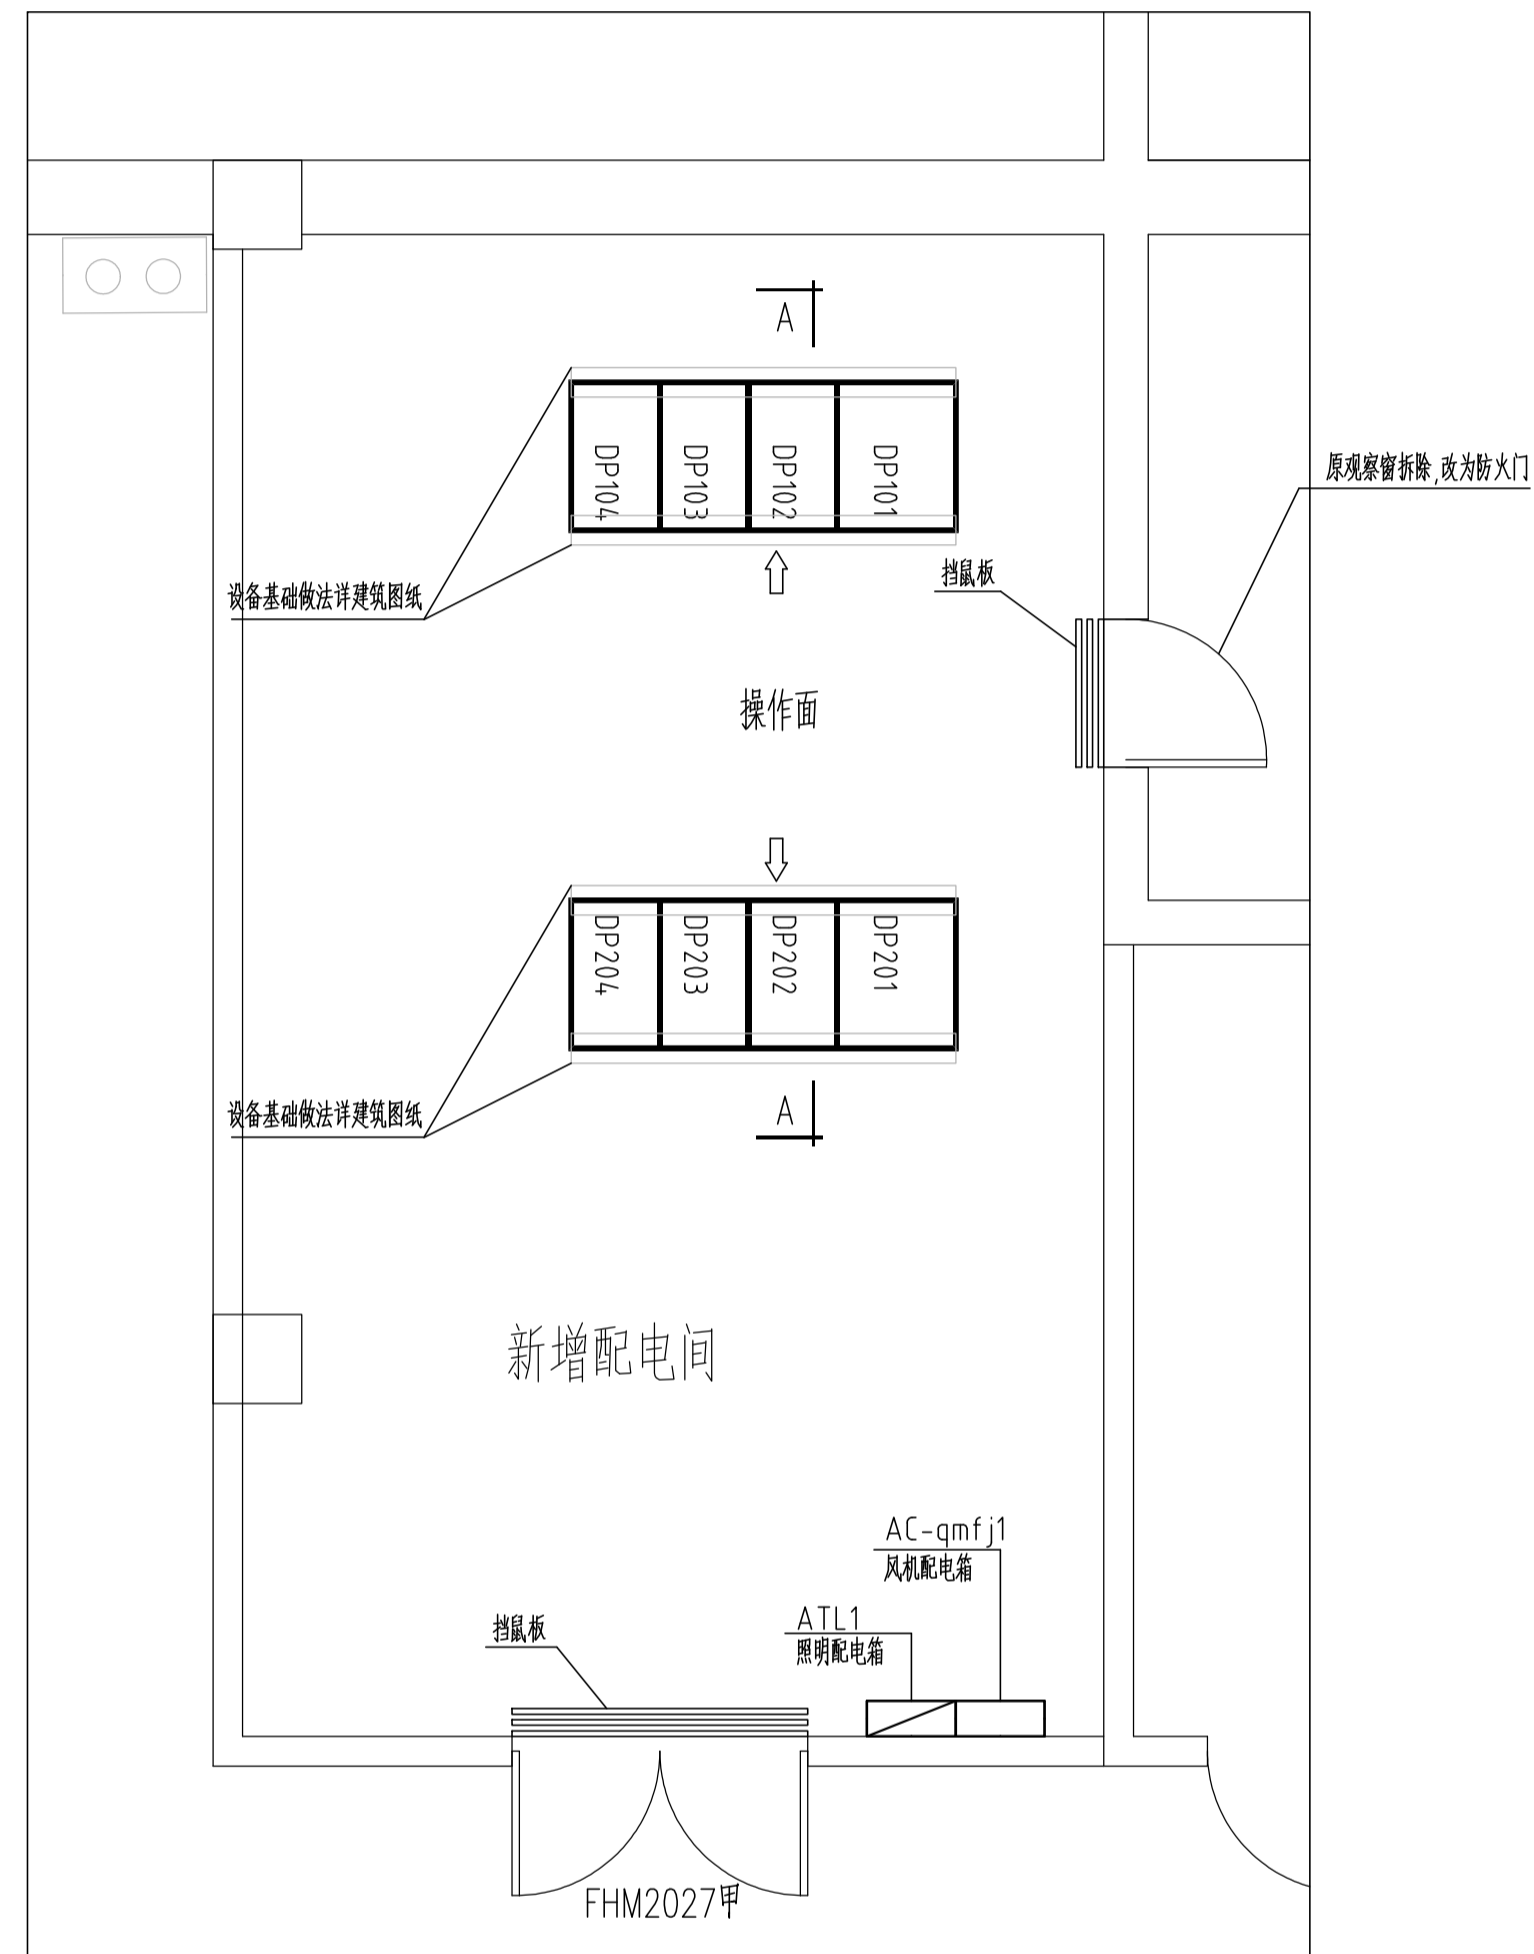

A---A剖面 1:50

配电间平面布置图 1:50


建设单位		
南京鼓楼医院		
项目名称		
南鼓楼分配电房建设设计含设备安装接口及电缆设计		
子项名称		
图 名		
配电间平面布置图		
出图日期	修改版本	
	图纸编号	电施-04

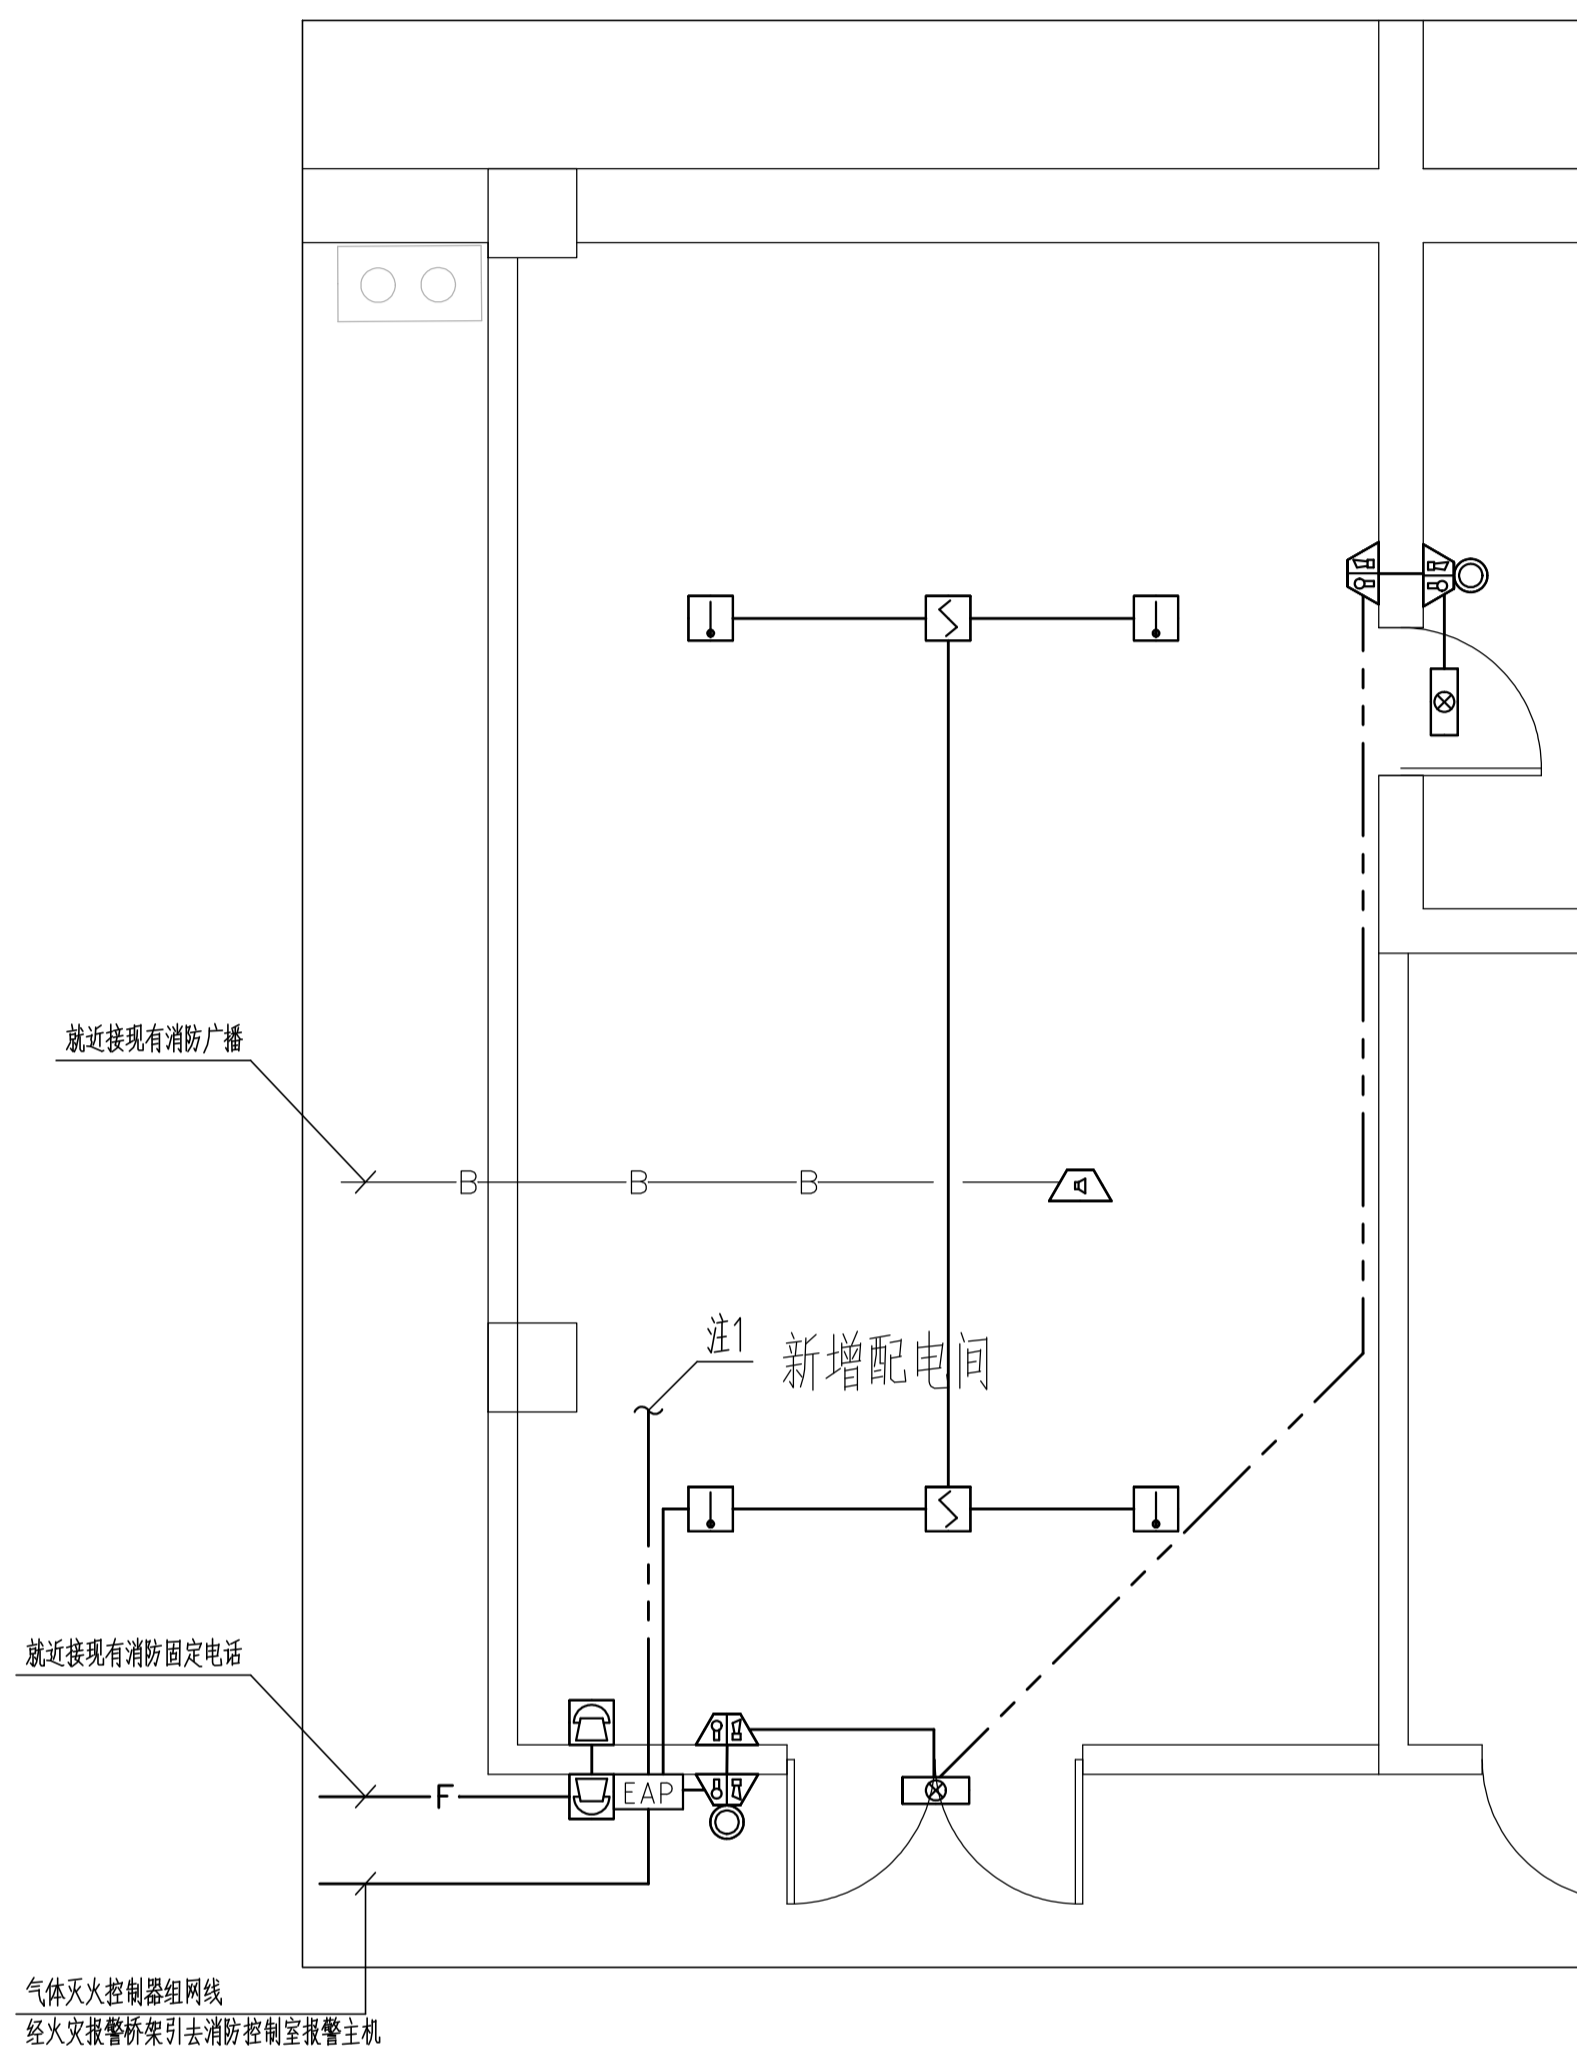


配电间火灾报警平面图 1:50

注1: 气体火灾控制器至启瓶装置、风机空调停止、关闭保护区门窗、气体喷洒信号反馈等线路由中标厂家做二次深化设计。

线型图例	名称	线缆选择
—	火灾报警信号线	WDZN-RYJS-2x15-SC20-CC/WC
—	火灾报警信号线+DC24V电源线	(WDZN-RYJS-2x15+WDZN-BYJ-2x2.5)-SC25-CC/WC
—	(固定式)消防电话线	WDZN-RYJS-2x15-SC20-CC/WC
—	消防广播线	WDZN-RYJS-2x15-SC20-CC/WC
—	气体火灾控制器出线(需由中标厂家做二次深化设计)	(WDZN-RYJS-2x15+WDZN-BYJ-2x2.5)-CT/SC25

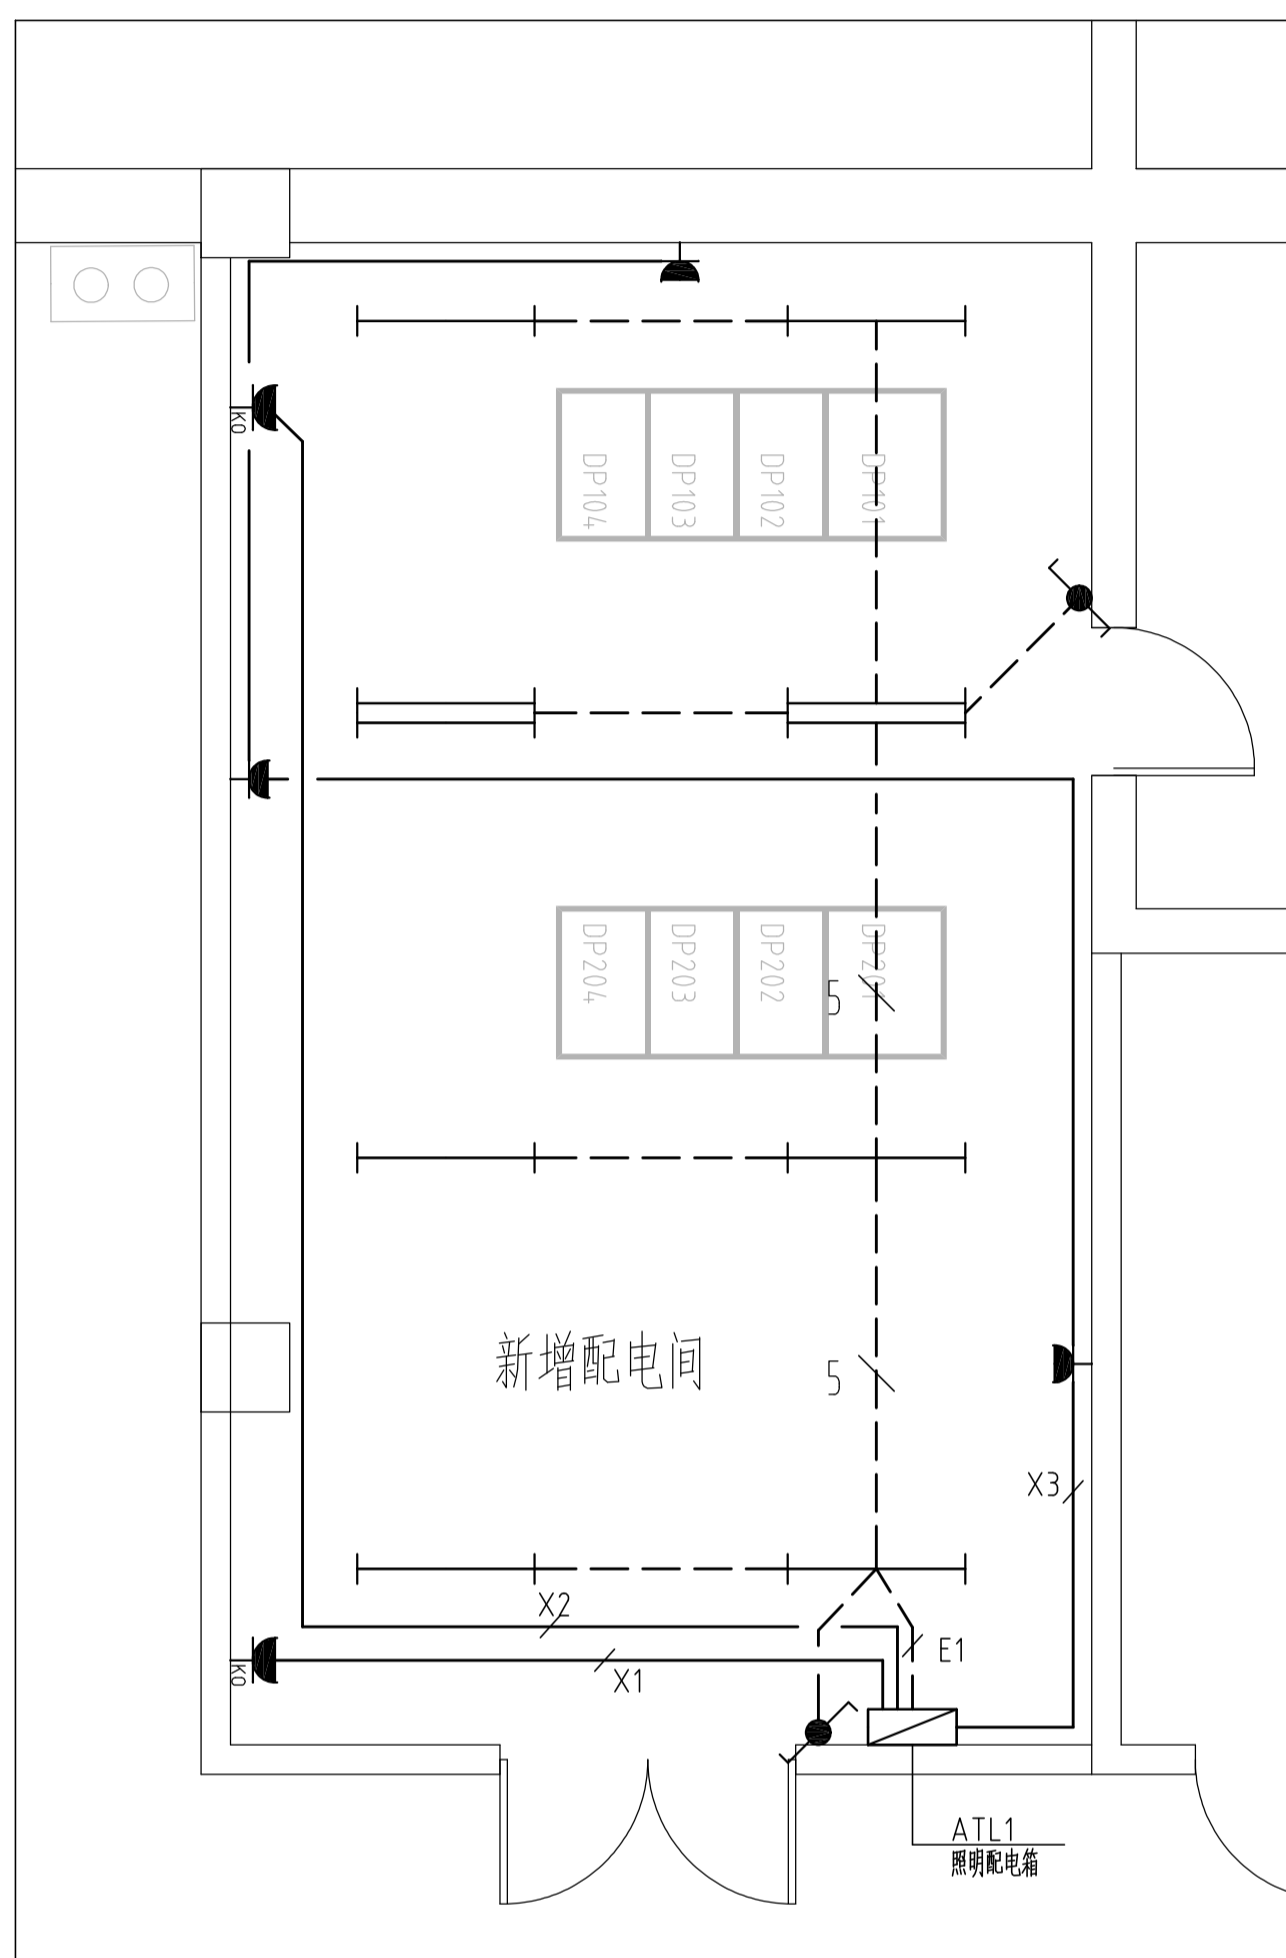

配电间照明平面图 1:50

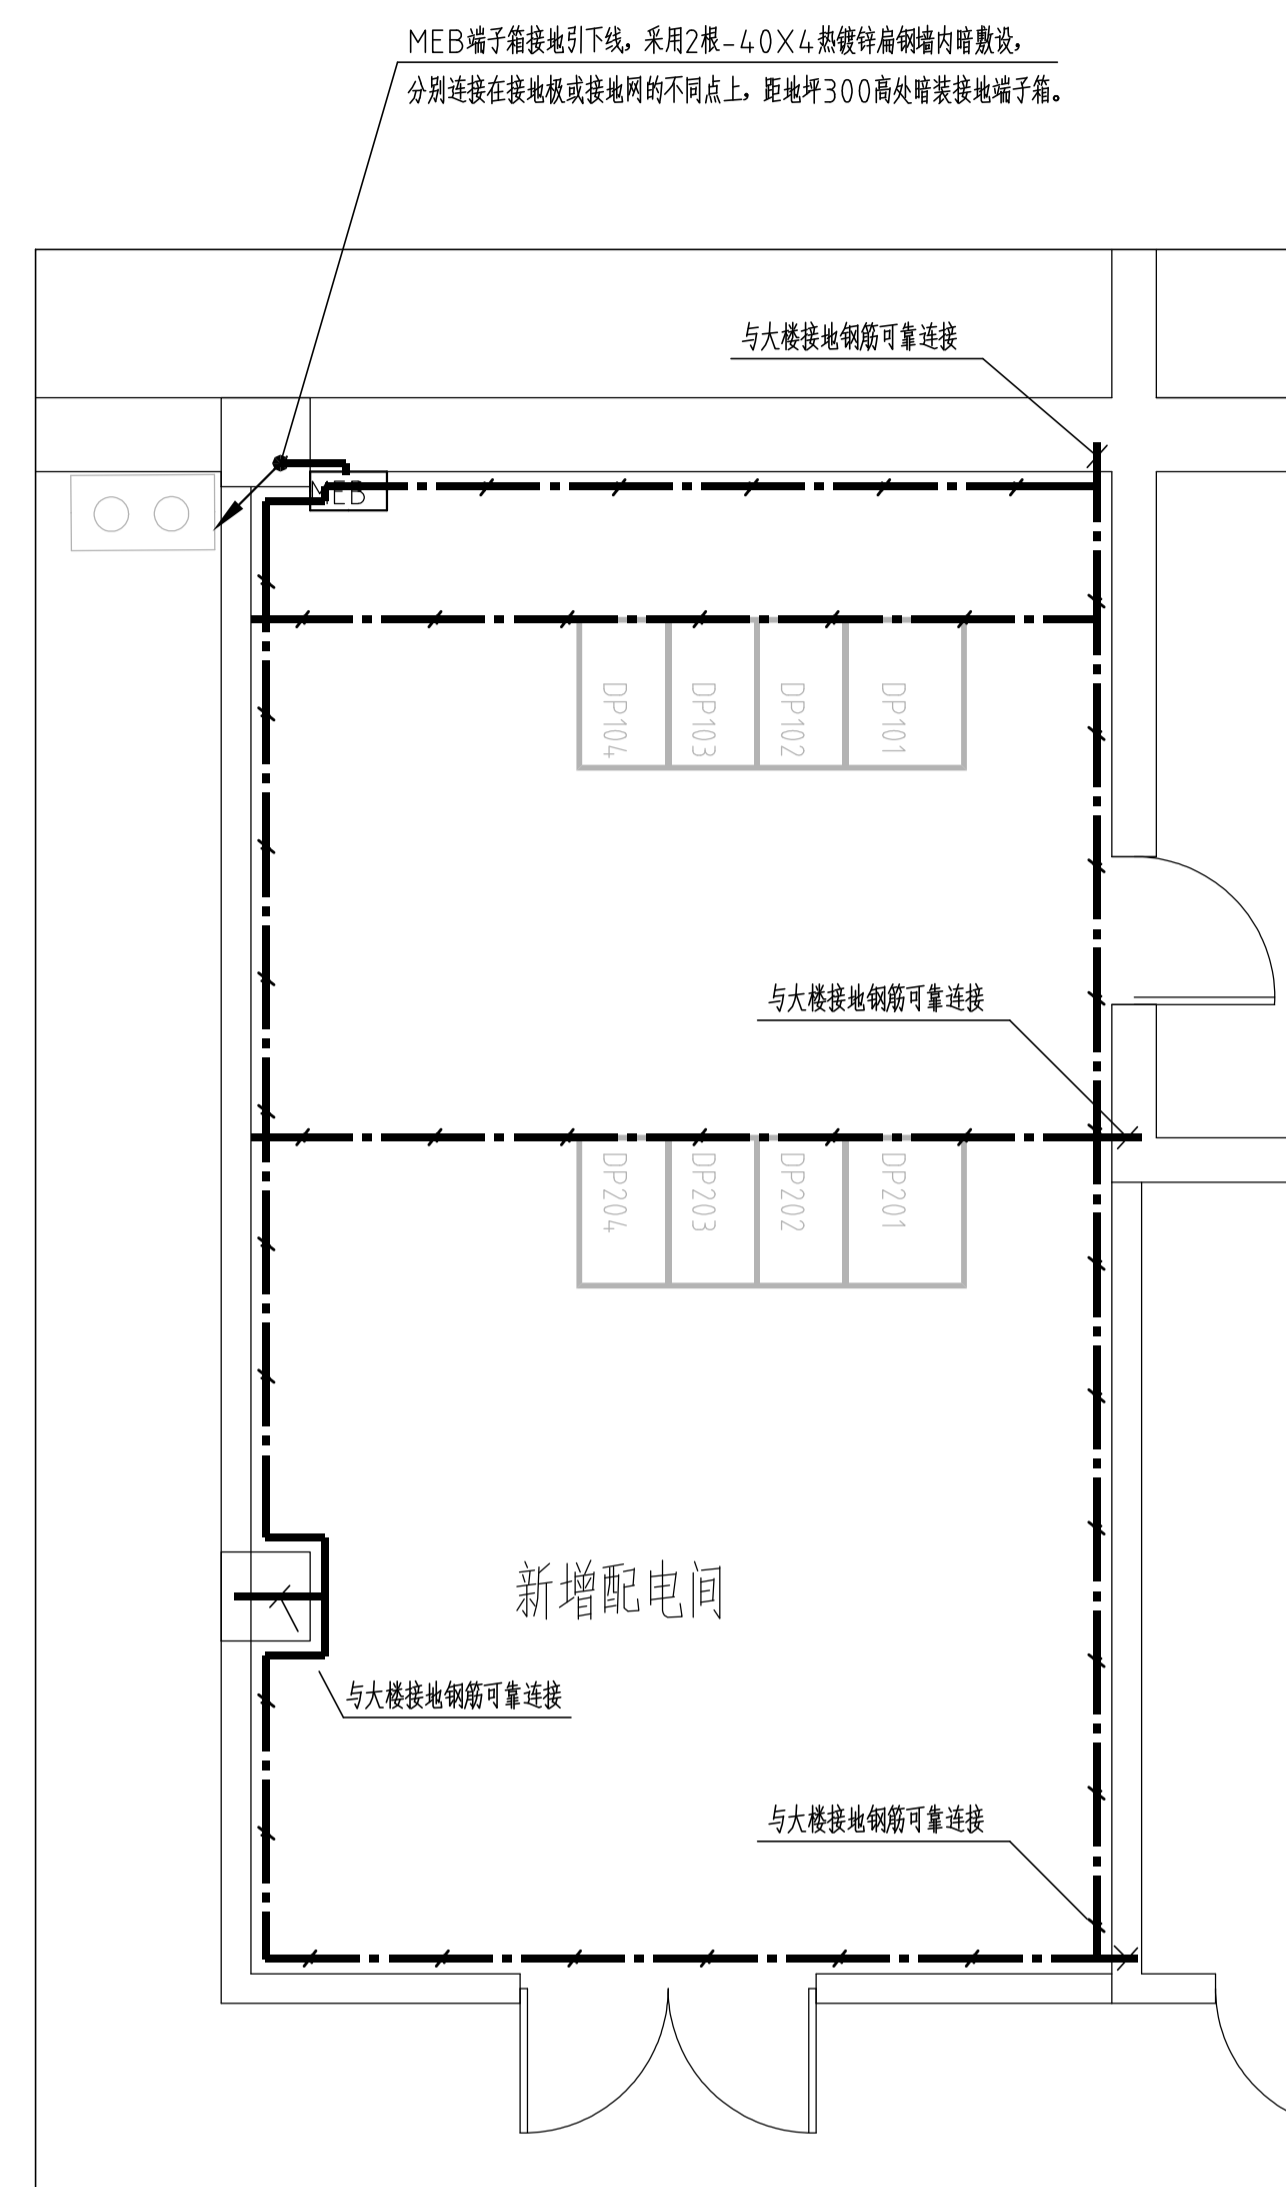

配电间接地平面图 1:50

图例: ———— 明敷接地干线: -40x4热镀锌扁钢

说明:

1. 在机房内设接地干线, 接地干线距室内地坪0.3m, 无墙处埋地暗敷。过门, 伸窗处, 沉降缝见图集03D501-4 P29 P30。
2. 所有电气设备外壳以及正常不带电设备金属外壳均应接PE线。
3. 实测电阻不大于1欧姆, 实测不符时请补打接地板。
4. 室内接地干线表面涂成150mm宽度的黄绿相间条纹颜色。
5. 所有焊接处, 在安装测试完后, 应上面漆。
6. 接地装置做法见电气标准图集《14D501-4》。
7. 本配电间接地利用所在建筑的接地系统, 配电间接地线应与大楼接地钢筋引出点不少于4处可靠连接。

建设单位

南京鼓楼医院

项目名称

南鼓楼配电房建设设计含设备安装接口及电缆设计

子项名称

图名


配电间火灾报警平面图
配电间照明平面图
配电间接地平面图

出图日期

修改版本

图纸编号

电施-05

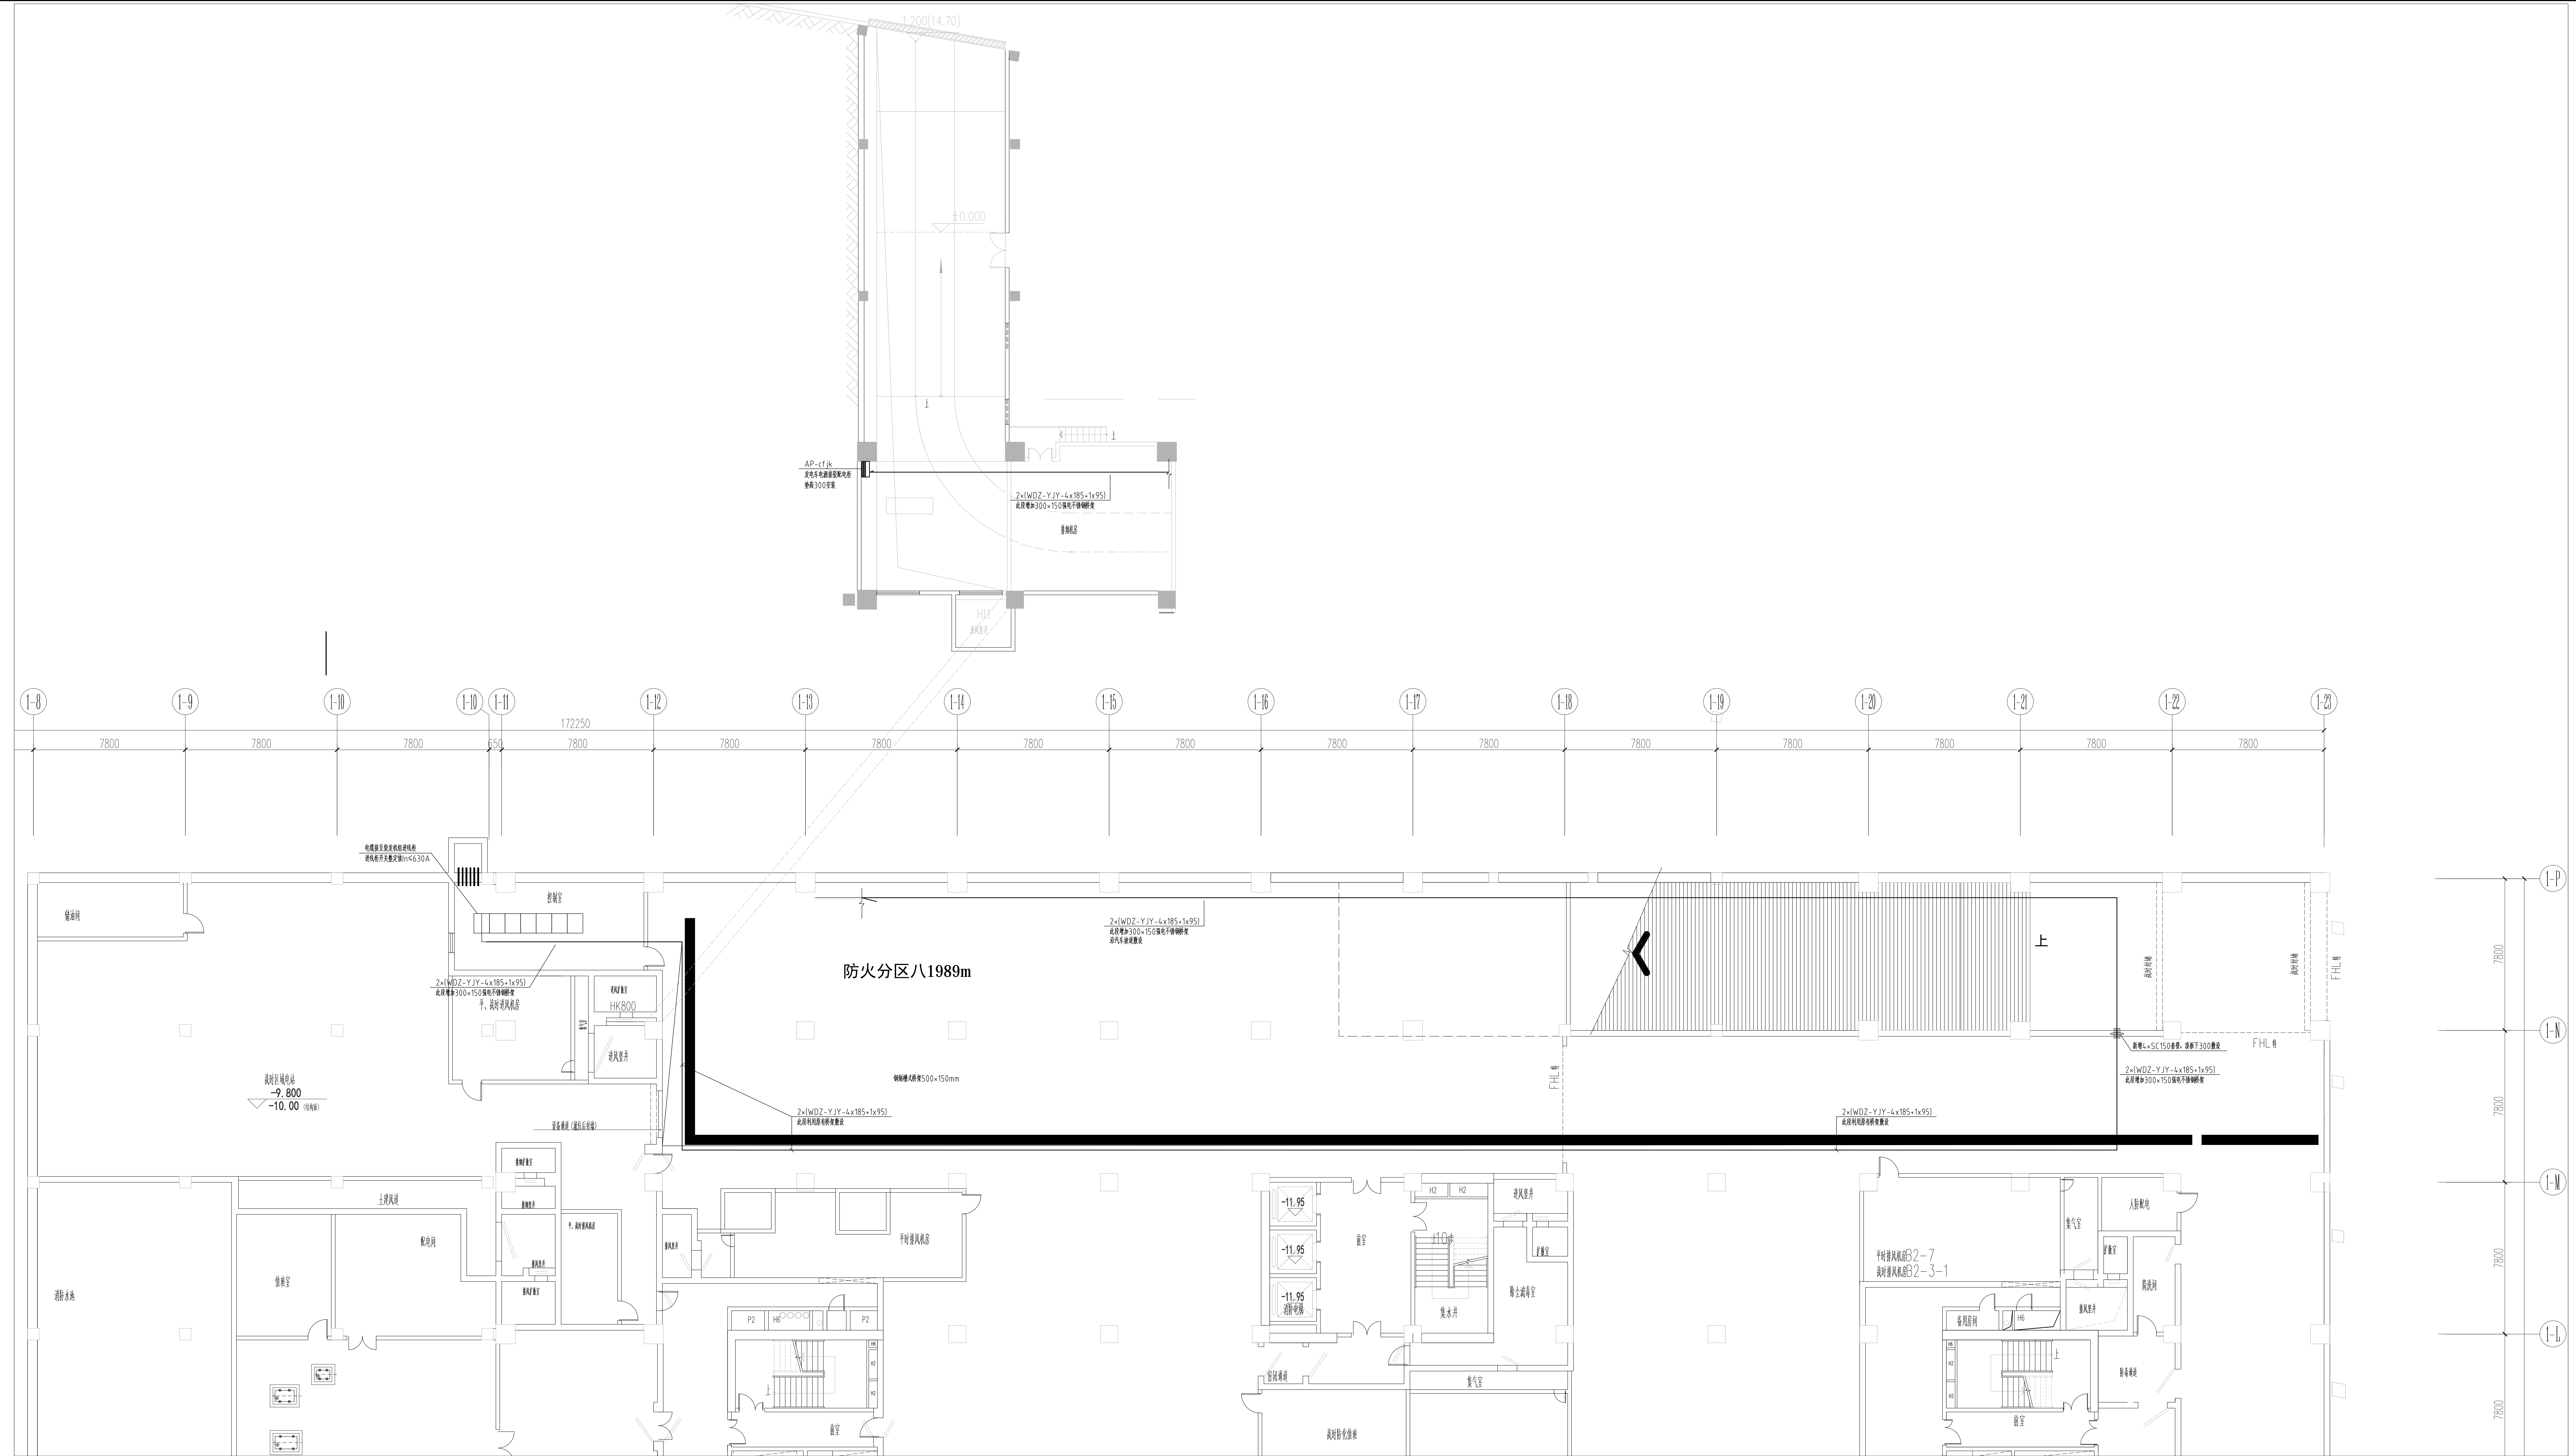

柴油发电机接驳电缆平面图 1:100

建设单位	南京地铁集团	
项目名称	南京地铁10号线一期工程机电系统设计	
子项目名称	柴油发电机接驳电缆平面图	
图名	柴油发电机接驳电缆平面图	
出图日期	修改版本	
图号	图号	电施-46